





VENTILCONVETTORE TIPO FCX A

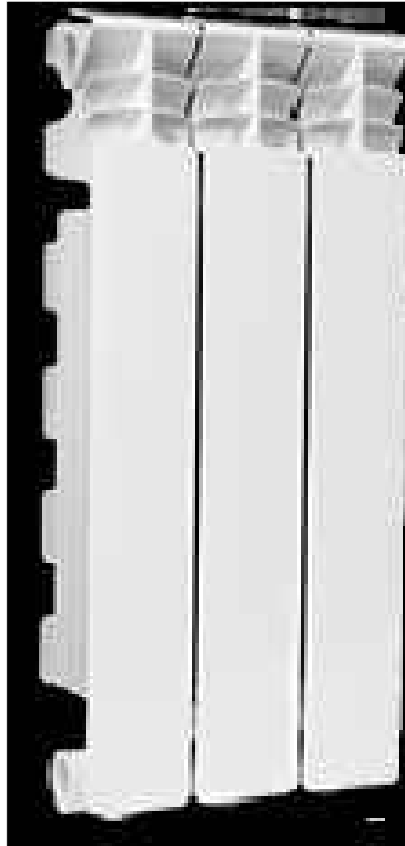


Radiatore in alluminio 3 elementi, per locale servizi igienici

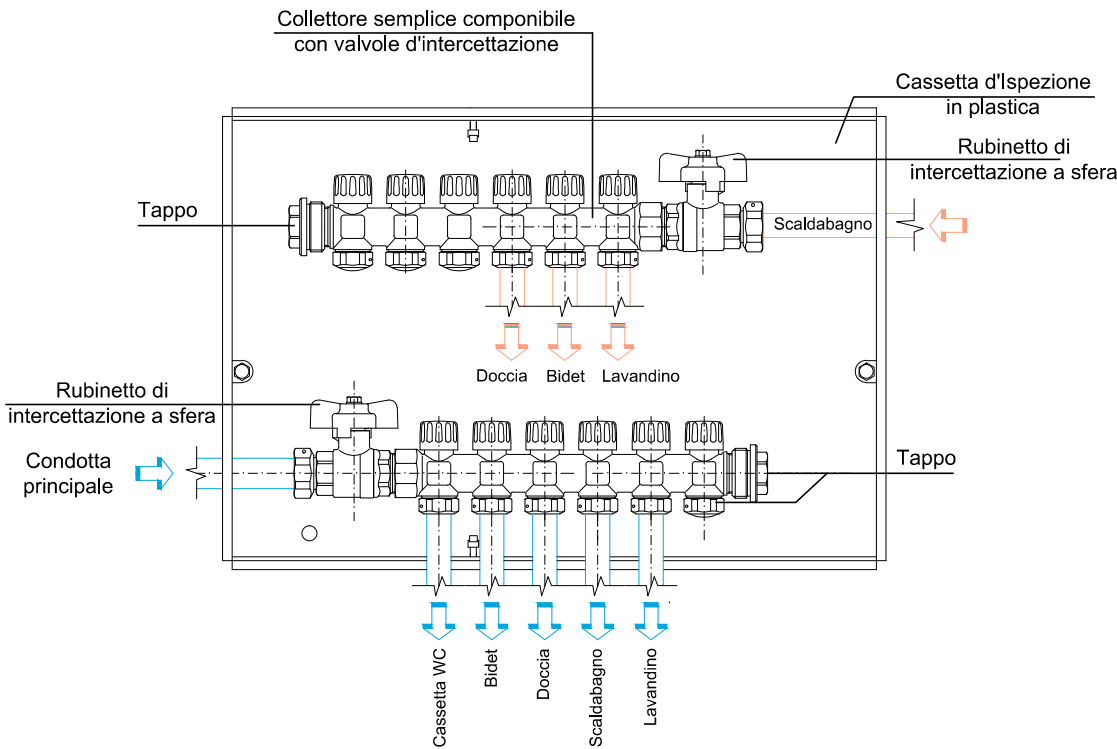

Particolare collettore

LEGENDA			
	Ventilconvettore tipo FCX 32		
	Fan 31, Fan 32, Fan 43, Fan 44, Fan 45	N° 5	
	Ventilconvettore tipo FCX 22		
	Fan 42	N° 1	
	Tubazioni rame		
	ø 12	3.20 m	
	ø 16	23.50 m	
	ø 18	8.00 m	
	ø 22	3.00 m	
	ø 28	26.50 m	
	Ricircolo ø 14	30.00 m	
	Collettore	N° 2	
	SPLIT SISTEM con controllo "DC Inverter"	N° 1	

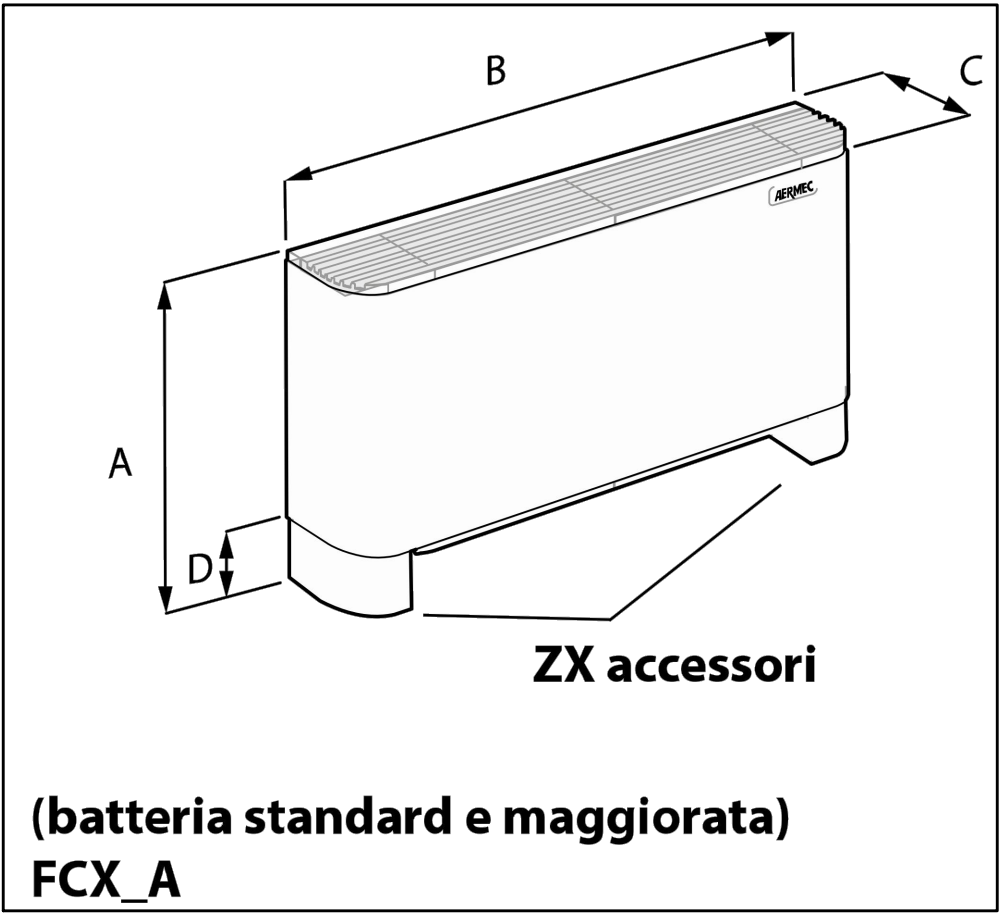


(batteria standard e maggiorata)
FCX_A


Mod FCX (A - AS - ACT - APC)		22/24	32/34/36
Altezza con zoccoli	A	563	563
Larghezza	B	750	980
Profondità	C	220	220
Altezza zoccoli	D	105	105
Peso (senza zoccoli)	kg	15	20
Peso (senza zoccoli)	kg	15	20

Dati tecnici

FCX		22			32		
Velocità del ventilatore		H	M	L	H	M	L
Prestazioni in riscaldamento							
Impianti a 2 tubi							
Potenza termica (70°C)	(1) kW	2,96	2,53	1,91	5,35	4,07	3,17
Portata d'acqua	(1) l/h	260	222	167	470	357	278
Perdite di carico	(1) kPa	6	4	3	20	12	8
Potenza termica (50°C)	(2) kW	1,77	1,51	1,13	3,16	2,40	2,06
Portata d'acqua	(2) l/h	258	210	144	413	316	267
Perdite di carico	(2) kPa	6	5	2	16	10	7
Potenza termica (45°C)	(3) kW	1,47	1,26	0,95	2,66	2,02	1,57
Portata d'acqua	(3) l/h	256	218	165	462	351	273
Perdite di carico	(3) kPa	5	4	2	19	12	8
Impianti a 4 tubi con scambiatore aggiuntivo							
Potenza termica	(4) kW	1,77	1,51	1,13	2,85	2,45	2,03
Portata d'acqua	(4) l/h	155	132	99	256	215	178
Perdite di carico	(4) kPa	6	5	3	16	12	8
Prestazioni in raffreddamento							
Potenza frigorifera totale	(5) kW	1,50	1,22	0,84	2,40	1,84	1,55
Potenza frigorifera sensibile	(5) kW	1,24	1,00	0,67	1,90	1,57	1,11
Portata d'acqua	(5) l/h	258	210	144	413	316	267
Perdite di carico	(5) kPa	6	5	3	28	17	13
Ventilatore							
Ventilatore	tipo/n°	centrifugo/1					
Portata d'aria	m³/h	290	220	140	450	350	260
Livelli sonori							
Livello di potenza sonora	(6) dB(A)	50	43	31	48	41	34
Livello di pressione sonora	dB(A)	42	35	23	40	33	26
Diametri raccordi							
Batteria standard	Ø	1/2"			1/2"		
Batteria aggiuntiva	Ø	1/2"			1/2"		
Batteria maggiorata	Ø	1"			1"		
Caratteristiche elettriche							
Potenza assorbita	W	25	22	19	44	33	25
Corrente assorbita	A	0,12			0,21		
Collegamenti elettrici	V3 V2 V1	V3 V2 V1			V3 V2 V1		
Alimentazione	V/ph/Hz				230V/		
Dati EUROVENT							
Classe energetica FCEER		E			D		
Classe energetica FCCOP	(7)	E			D		

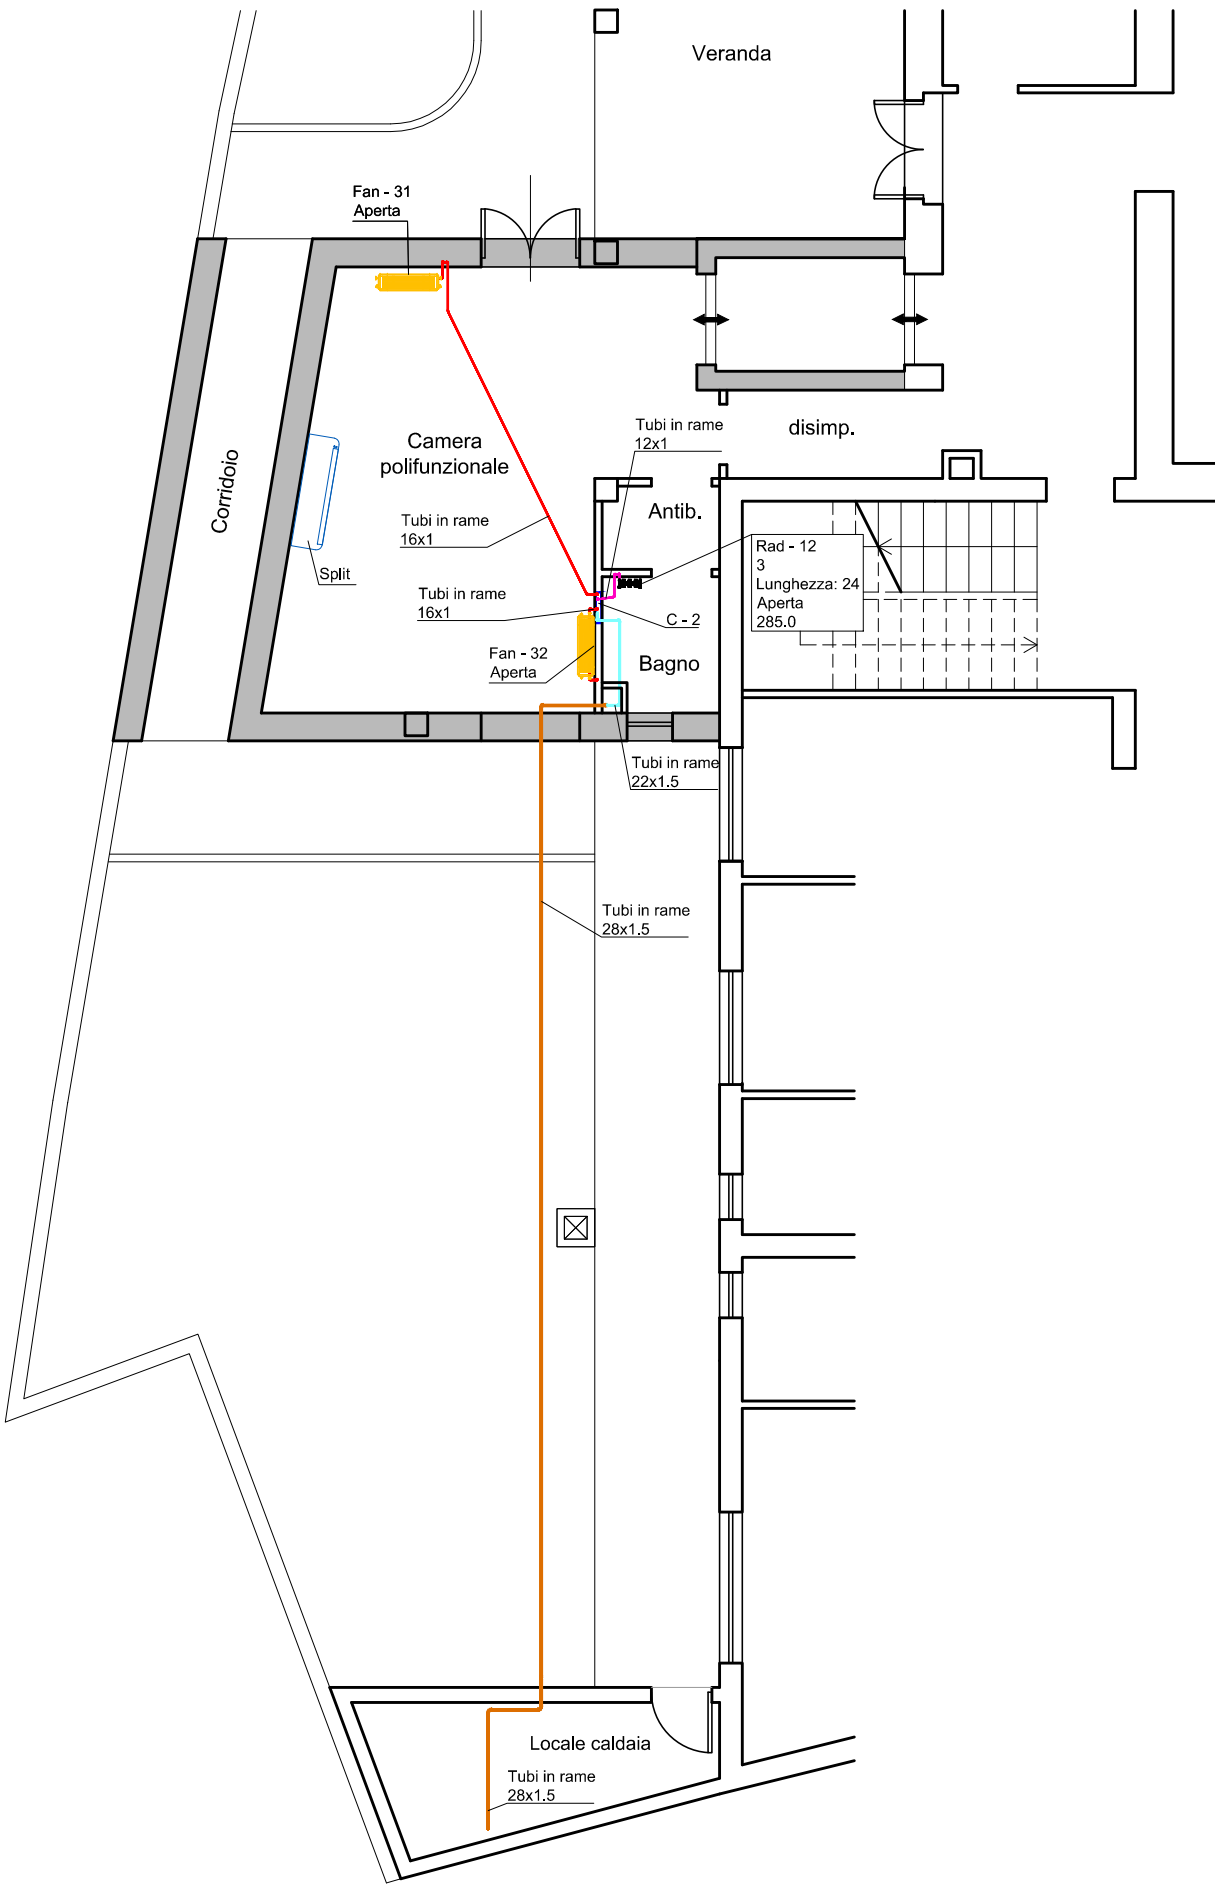

PIANTA PIANO TERRA
Scala 1:100

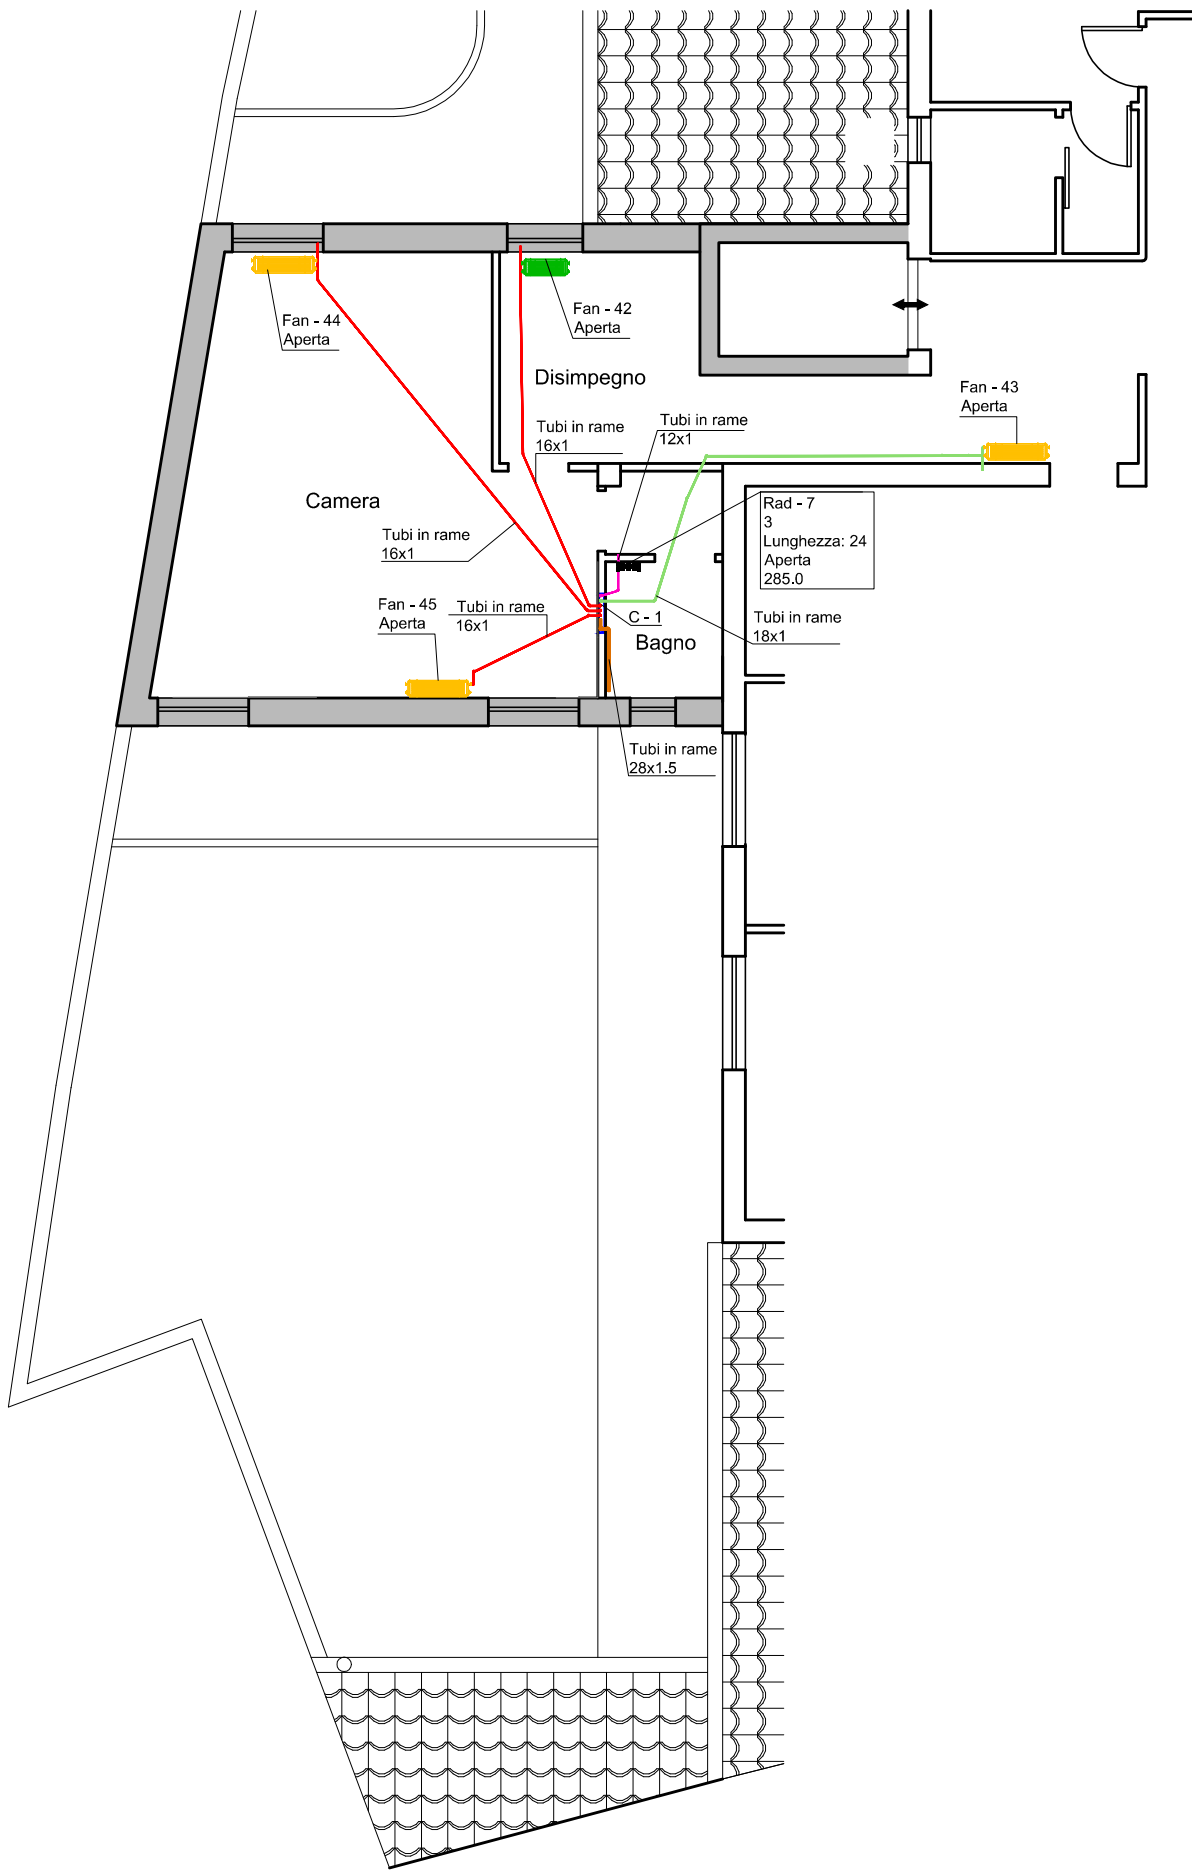

PIANTA PIANO PRIMO
Scala 1:100

COMUNE DI VILLA SANT'ANTONIO PROVINCIA DI ORISTANO

PROGETTO DEFINITIVO
MANUTENZIONE E AMPLIAMENTO CASA DI RIPOSO

Studio Tecnico Associato
Ing.ri Orgiana A. & Orrù G.
Via C. Battisti 21/A - 08030 ORROLI (CA) - Tel./Fax 0782-847472

IMPIANTO DI RISCALDAMENTO

TAVOLA	N° 8
SCALA	varie
DATA	Dic. 2016

Il Sindaco:
Fabiano Frongia

Progettisti:
Studio Tecnico Associato
Ing.ri Orgiana A. & Orrù G.

Il Responsabile
del Servizio Tecnico
Geom. Rossella Ardu

Il Coordinatore:
Dr. Ing. Antonio Orgiana